


工事名	R6馬林 地すべり つるぎ町柴内 山腹工事 (担い手確保型)		
路線名等	柴内地区		
工事箇所	美馬郡つるぎ町貞光柴内		
図面名	平面図		
縮尺	1/250	図面番号	12-1
会社名			
事業者名	西部総合県民局(美馬)農林水産部		

断面図 SC=1:500

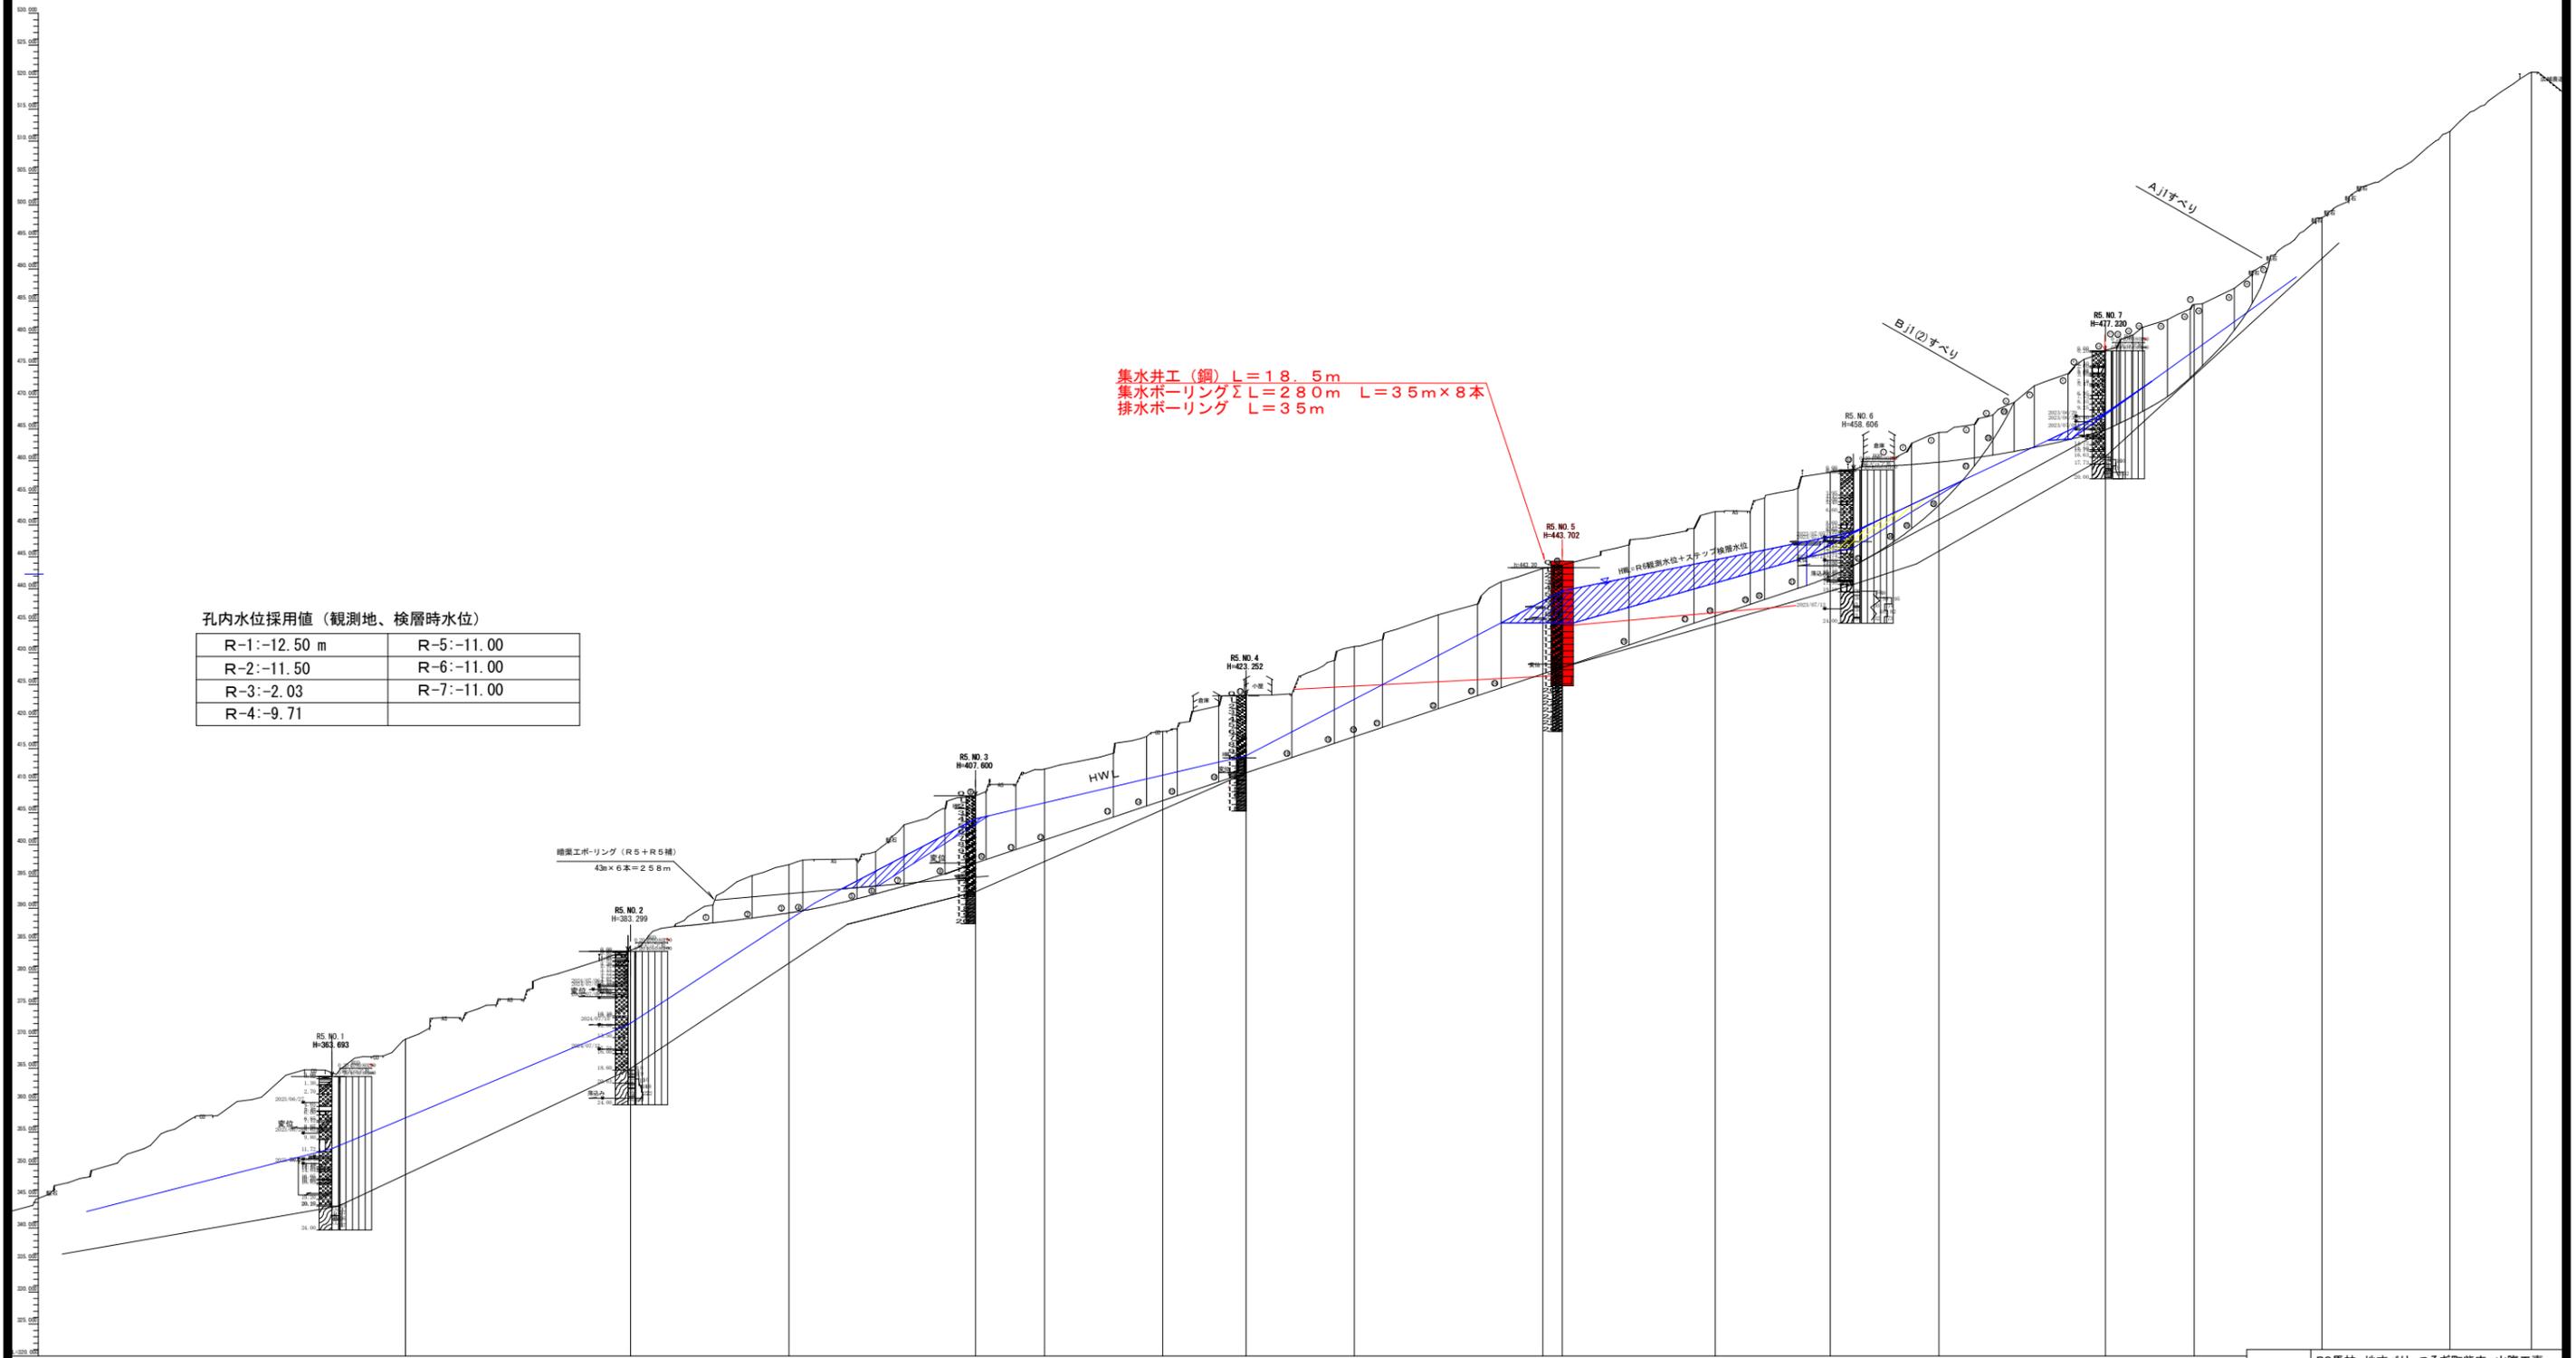

集水井工 (鋼) L=18.5m
 集水ボーリング L=280m L=35m x 8本
 排水ボーリング L=35m


孔内水位採用値 (観測地、検層時水位)

R-1:-12.50 m	R-5:-11.00
R-2:-11.50	R-6:-11.00
R-3:-2.03	R-7:-11.00
R-4:-9.71	

計画号	
計画書	
地盤調査	201.000 200.000 199.000 0.000
埋土高	
切土高	
埋込距離	
埋込深	
測点	

工事名	R6馬林 地すべり つるぎ町柴内 山腹工事 (担い手確保型)		
路線名等	柴内地区		
工事箇所	美馬郡つるぎ町貞光柴内		
図面名	断面図		
縮尺	SC=1/500	図面番号	12-2
会社名			
事業所名	徳島県西部総合県民局(美馬)		


平面図 s=1/500

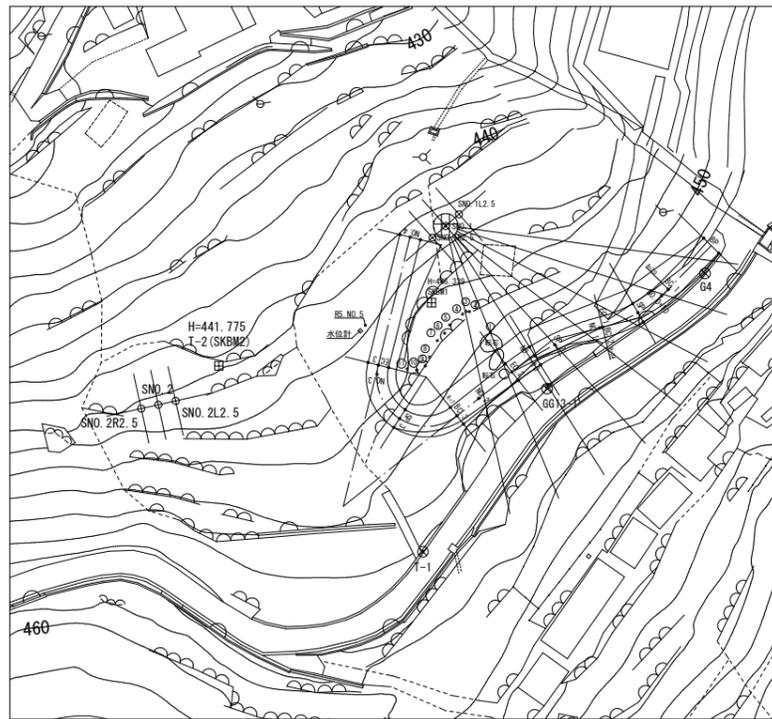

点名	X座標	Y座標	標高(杭天)
集水井NO.1	114813.380	55297.082	443.563
集水井NO.2	114788.067	55256.365	442.783


点名	X座標	Y座標	標高
SKB1	114802.521	55295.063	446.339
SKB2(T-2)	114793.514	55264.934	441.775

集水井配置図 S=1:100

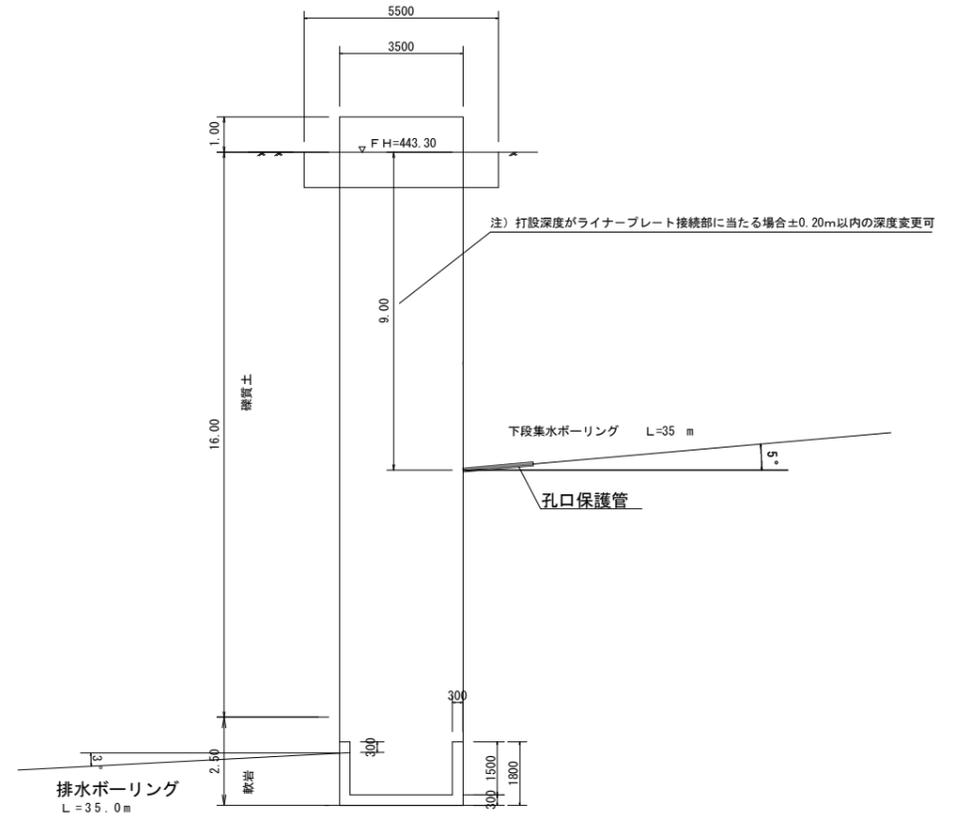


区分	算式	数量
掘削(裸質土)	$1.75 \times 2 \times 3.14 \times 16.0$	153.9m ³
掘削(軟岩)	$1.75 \times 2 \times 3.14 \times 2.5$	24.0 m ²

固定コンクリート S=1/50

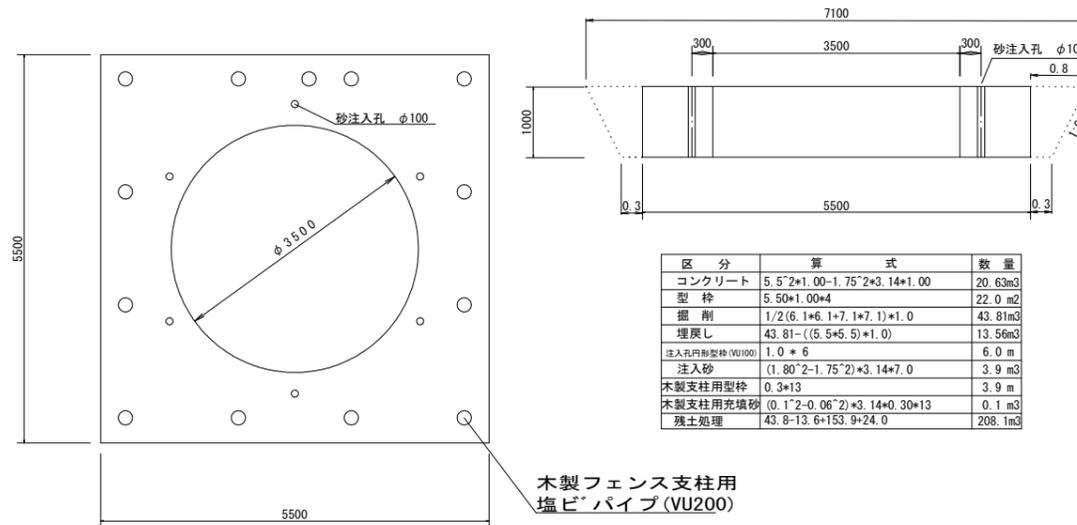



区分	算式	数量
コンクリート	$5.5 \times 2 \times 1.00 - 1.75 \times 2 \times 3.14 \times 1.00$	20.63m ³
型枠	$5.50 \times 1.00 \times 4$	22.0 m ²
掘削	$1/2 \times (6.1 + 6.1 + 7.1 + 7.1) \times 1.0$	43.81m ³
埋戻し	$43.81 - ((5.5 + 5.5) \times 1.0)$	13.56m ³
注入孔形状砂(VU100)	1.0×6	6.0 m
注入砂	$(1.80 \times 2 - 1.75 \times 2) \times 3.14 \times 7.0$	3.9 m ³
木製支柱用型枠	0.3×13	3.9 m
木製支柱用充填砂	$(0.1 \times 2 - 0.06 \times 2) \times 3.14 \times 0.30 \times 13$	0.1 m ³
残土処理	$43.8 - 13.6 + 153.9 + 24.0$	208.1m ³

静水層 S=1/50

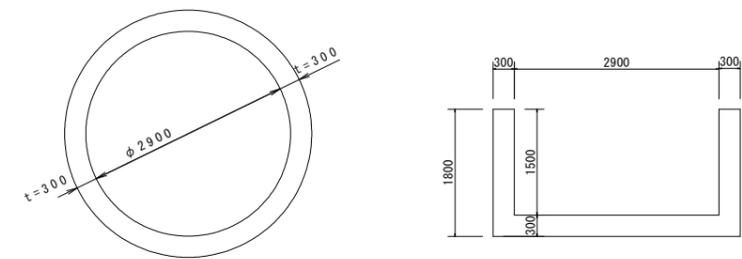

区分	算式	数量
コンクリート	$1.75 \times 2 \times \pi \times 1.80 - 1.45 \times 2 \times \pi \times 1.50$	7.41 m ³
型枠	$2.90 \times \pi \times 1.80$	16.4m ²

工事名	R6馬林 地すべり つるぎ町柴内 山腹工事 (担い手確保型)		
路線名等	柴内地区		
工事箇所	美馬郡つるぎ町柴内		
図面名	集水井構造図		
縮尺	図示	図面番号	12-3
会社名			
事業者名	徳島県西部総合県民局農林水産部<美馬>		

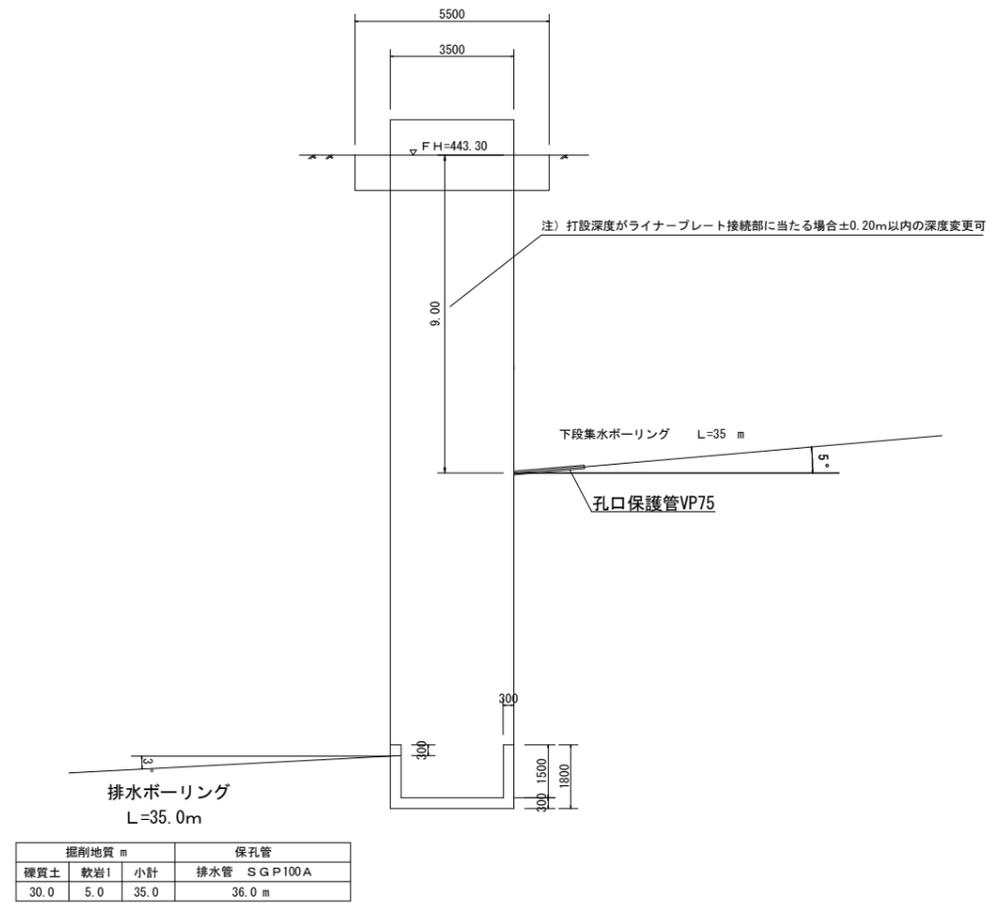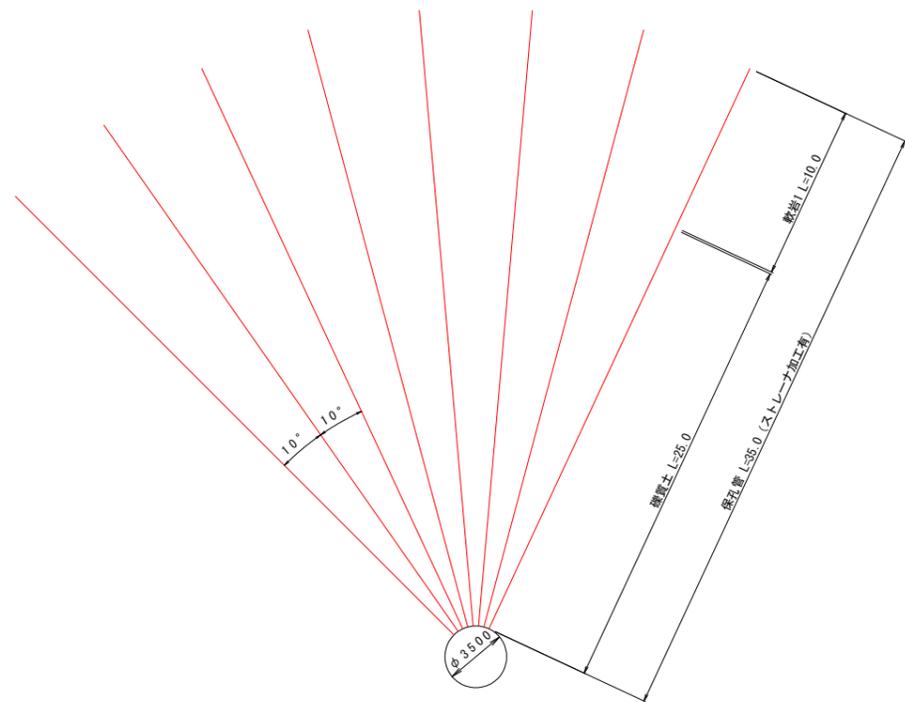

掘削地質 m			保孔管	
硬質土	軟岩I	小計	排水管	SGP100A
30.0	5.0	35.0	36.0 m	


下段集水ボーリング

区分	掘削延長 m	保孔管VP40		掘削地質			孔口保護管 VP75
		有孔	小計	硬質土	軟岩I	小計	
1	35.0	35.0	35.0	25.0	10.0	35.0	2.0
2	35.0	35.0	35.0	25.0	10.0	35.0	2.0
3	35.0	35.0	35.0	25.0	10.0	35.0	2.0
4	35.0	35.0	35.0	25.0	10.0	35.0	2.0
5	35.0	35.0	35.0	25.0	10.0	35.0	2.0
6	35.0	35.0	35.0	25.0	10.0	35.0	2.0
7	35.0	35.0	35.0	25.0	10.0	35.0	2.0
8	35.0	35.0	35.0	25.0	10.0	35.0	2.0
小計	280.0	280.0	280.0	200.0	80.0	280.0	16.0
9	35.0	35.0	35.0	25.0	10.0	35.0	2.0
10	35.0	35.0	35.0	25.0	10.0	35.0	2.0
合計	350.0	350.0	350.0	250.0	100.0	350.0	20.0

工事名	R6馬林 地すべり つるぎ町案内 山腹工事 (担い手確保型)		
路線名等	案内地区		
工事箇所	美馬部つるぎ町貞光案内		
図面名	集水ボーリング配置図		
縮尺	図示	図面番号	12-4
会社名			
事業者名	徳島県西部総合県民局農林水産部<美馬>		


天蓋(2分割品)

s=1/20

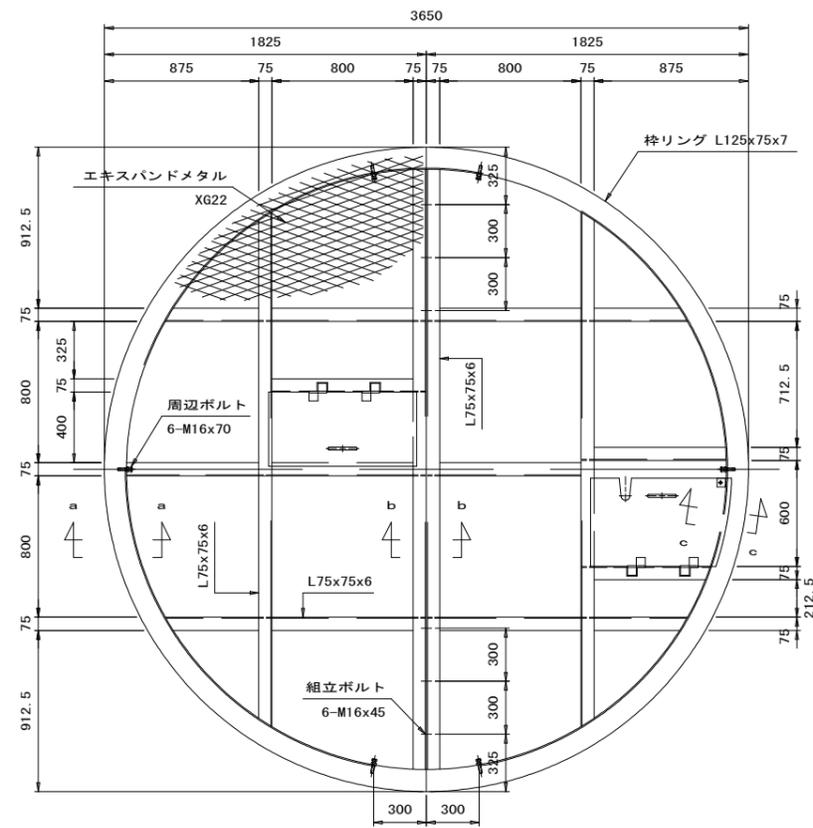

昇降口詳細図


s=1/6

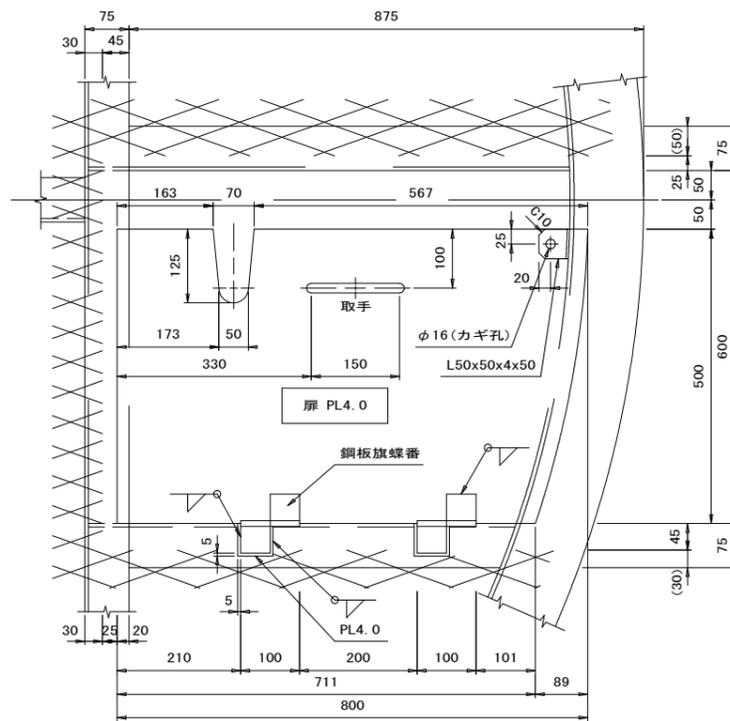

注) 蝶番は同一品を2ヶ所取付し、ドブメッキ処理とする。


扉部詳細図

s=1/6

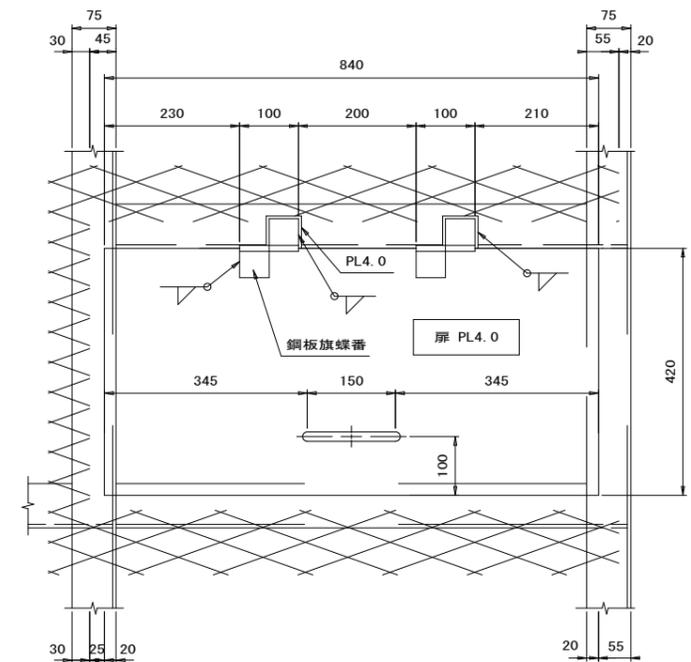


注) 蝶番は同一品を2ヶ所取付し、ドブメッキ処理とする。


a-a 矢視 s=1/3

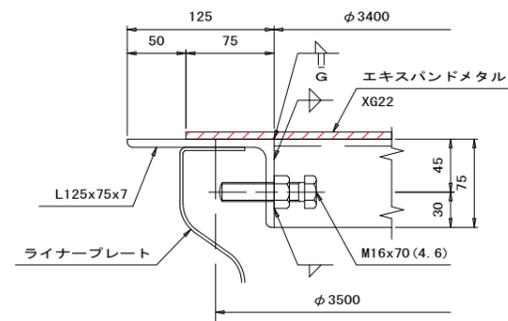


b-b 矢視 s=1/3

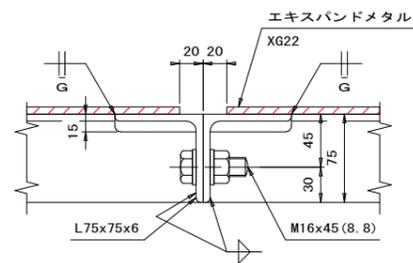

c-c 矢視 s=1/3

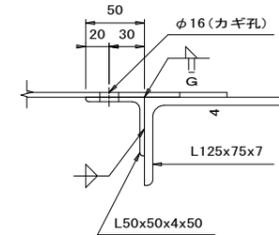

取手詳細図 s=1/3

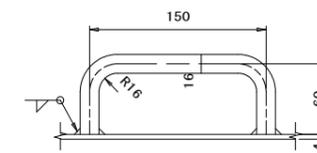

材料表

名称	寸法 (mm)	数量 (ヶ)	単価 (kg/ヶ)	質量 (kg)	備考
天蓋	φ3650 (E X P タイプ X G-22)	一式	478	478	めっき FRX-35 (特殊) 扉2ヶ所
周辺ボルト	M16x70 (4.6)	6			めっき
組立ボルト	M16x45 (8.8)	6			めっき
合計				478 kg	


表面処理仕様

品名	表面処理および仕様	備考
天蓋	溶融亜鉛めっき (HDZT63)	
ボルト類	溶融亜鉛めっき (HDZT49)	

工事名	R6馬林 地すべり つるぎ町柴内 山腹工事 (担い手確保型)		
路線名等	柴内地区		
工事箇所	美馬郡つるぎ町貞光柴内		
図面名	集水井天蓋構造図(中央点検扉)		
縮尺	図示	図面番号	12-7
会社名			
事業者名	徳島県西部総合県民局農林水産部(美馬)		


A型タラップ s=1/20

(ST-A-35)

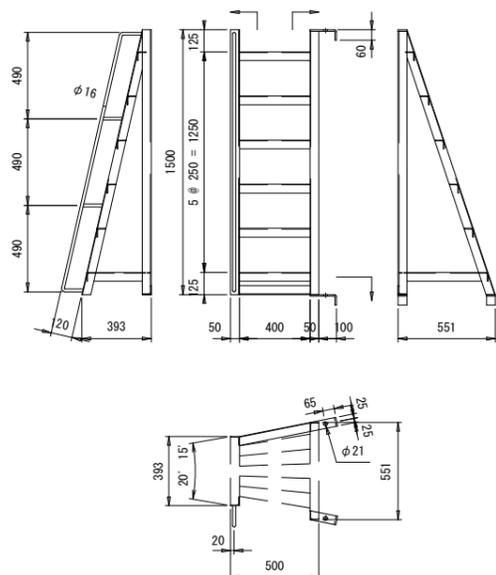


B型タラップ s=1/20

(ST-B-35)

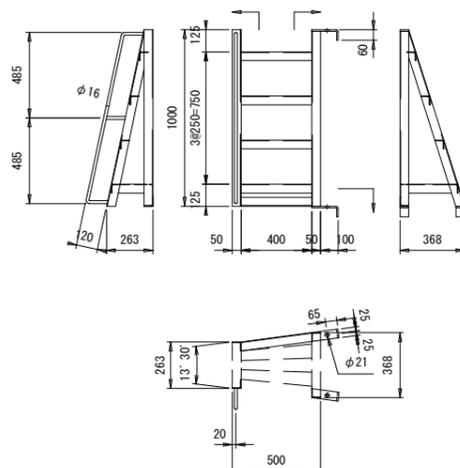


タラップ取付詳細図 s=1/6

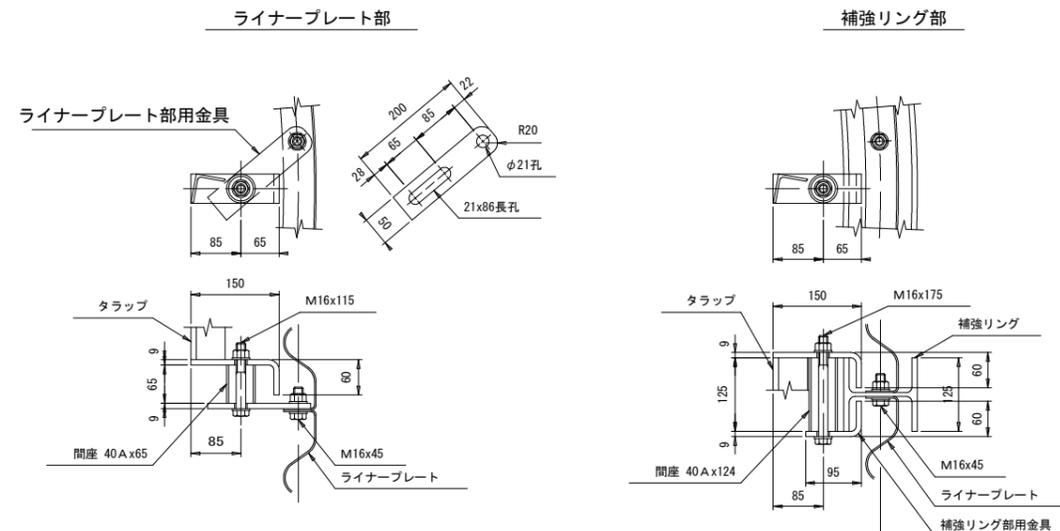


C型タラップ s=1/20

(ST-C-35-2)

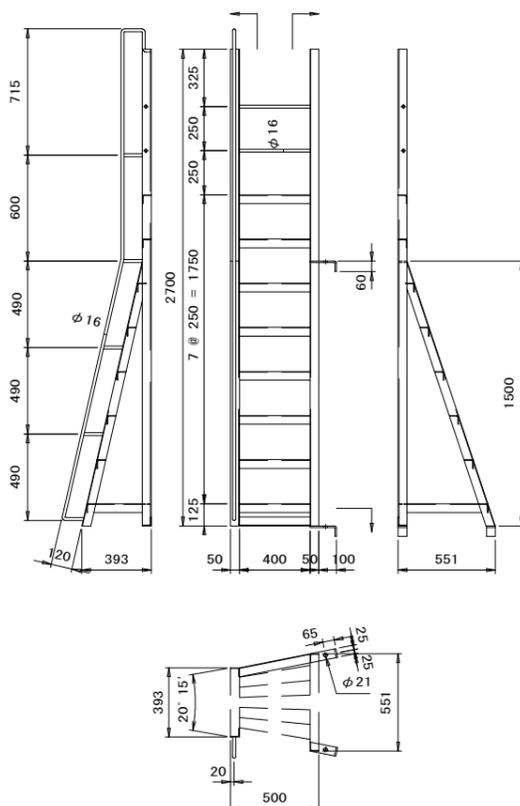


D型タラップ s=1/20

(ST-D-35-2)

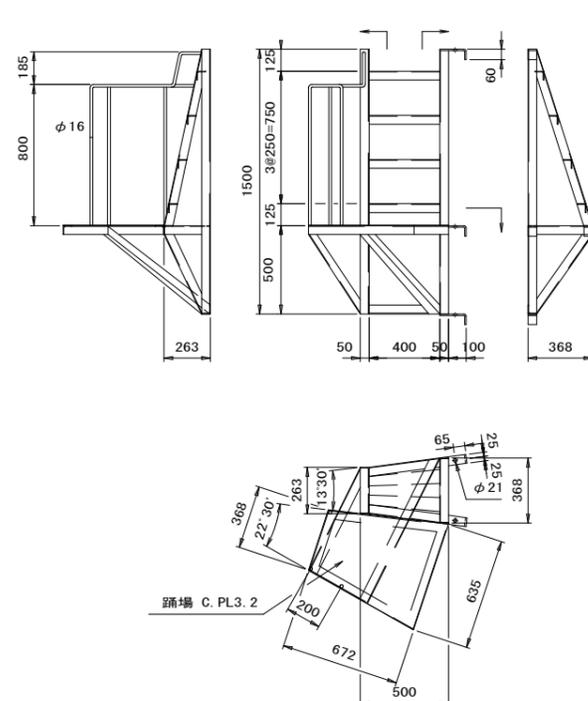




ステップ部滑り止め詳細図 s=1/6

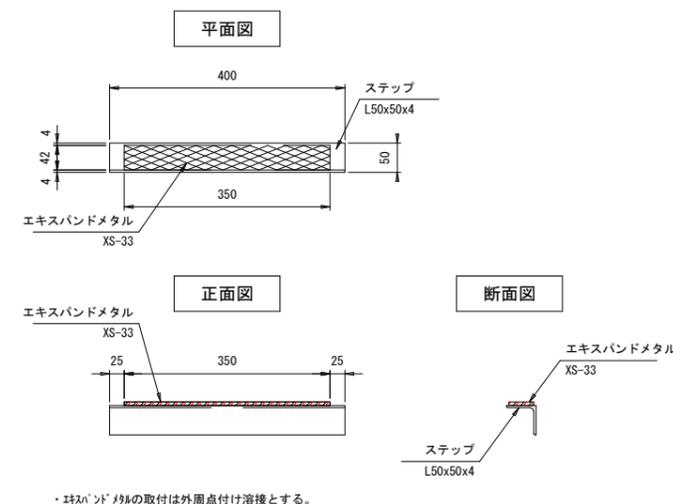

特記事項


- ・特記なきタラップの柱材およびステップは、L50x50x4を使用する。
- ・ステップ上面は滑り止めエキスバンドメタル(XS-33)を溶接する。

工事名	R6馬林 地すべり つるぎ町柴内 山腹工事 (担い手確保型)		
路線名等	柴内地区		
工事箇所	美馬郡つるぎ町貞光柴内		
図面名	ライナープレート集水井 らせん階段構造図		
縮尺	図示	図面番号	12-8
会社名			
事業者名	徳島県西部総合県民局農林水産部<美馬>		

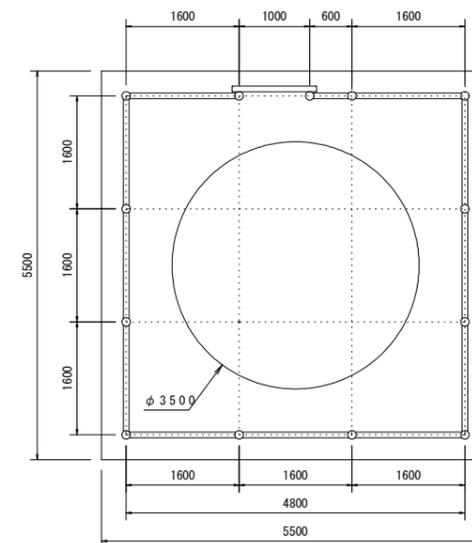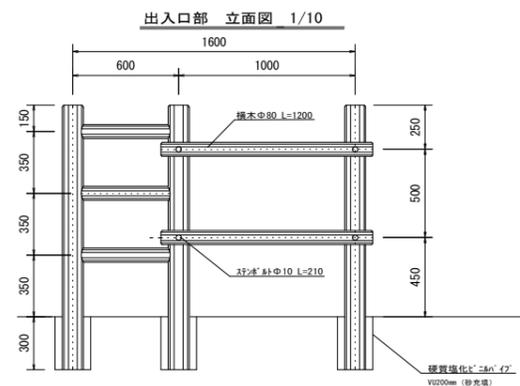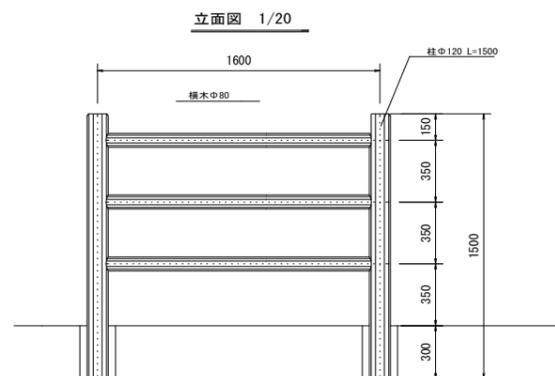

吊固定コンクリート構造図

S=1:100

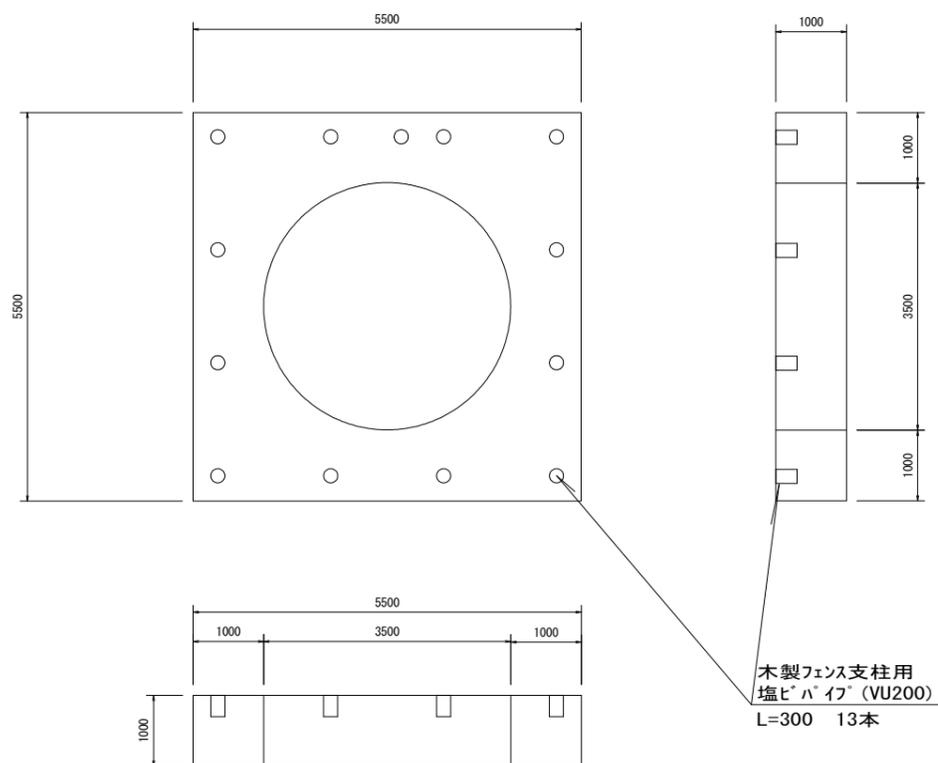

木材の防腐・防蟻処理 仕様	
注入前処理	深浸潤・特殊圧縮処理加工
加圧注入処理	JIS A 9002による
使用薬剤	JIS K1570 該当薬剤
規格	JAS K4 (吸収量5.2kg/m3以上)

横木 (φ80)	0.04*3.142*1.2=0.006	2本	0.012 m ³
(出入口部)	0.04*3.142*0.6=0.003	3本	0.009 m ³
横木 (φ80)	0.04*3.142*1.6=0.008	33本	0.264 m ³
柱 (φ120)	0.04*3.142*1.5=0.017	13本	0.221 m ³
計			0.506 m ³



吊固定コンクリート

数量表		
吊固定コンクリート	$(5.5 \times 5.5 - 3.142 \times 1.75^2) \times 1.00$	20.63 m ²
吊固定型枠	1.0 × 5.50 × 4.0	22.00 m ²
塩ビパイプ (VU200)	0.3 × 13	3.90 m

工事名	R6馬林 地すべり つるぎ町案内 山腹工事 (担い手確保型)		
路線名等	柴内地区		
工事箇所	美馬郡つるぎ町貞光柴内		
図面名	固定コンクリート構造図		
縮尺	図示	図面番号	12-9
会社名			
事業者名	徳島県西部総合県民局農林水産部<美馬>		



断面 番号	区 間 距 離	掘削(土砂)			埋 戻			敷砂利			大型土のう 個 数
		面 積	平均断面	立 積	面 積	平均断面	立 積	面 積	平均断面	立 積	
BP	0.00	0.4			0.1			0.20			1.0
SP.1	14.12	0.5	0.45	6.35	0.0	0.05	0.71	0.10	0.15	2.12	1.0
NO.1+10	15.38	0.3	0.40	6.15	0.4	0.20	3.08	0.40	0.25	3.85	1.0
EC.2	4.00	2.0	1.15	4.60	0.0	0.20	0.80	0.50	0.45	1.80	0.0
BC.3	9.94	0.3	1.15	11.43	1.1	0.55	5.47	0.50	0.50	4.97	1.0
SP.3	8.70	2.0	1.15	10.01	0.0	0.55	4.79	0.40	0.45	3.92	0.0
EC.3	8.70	0.3	1.15	10.01	1.0	0.50	4.35	0.40	0.40	3.48	1.0
NO.4	18.66	1.7	1.00	18.66	0.6	0.80	14.93	0.60	0.50	9.33	1.0
				67.21			34.13			29.47	6.0

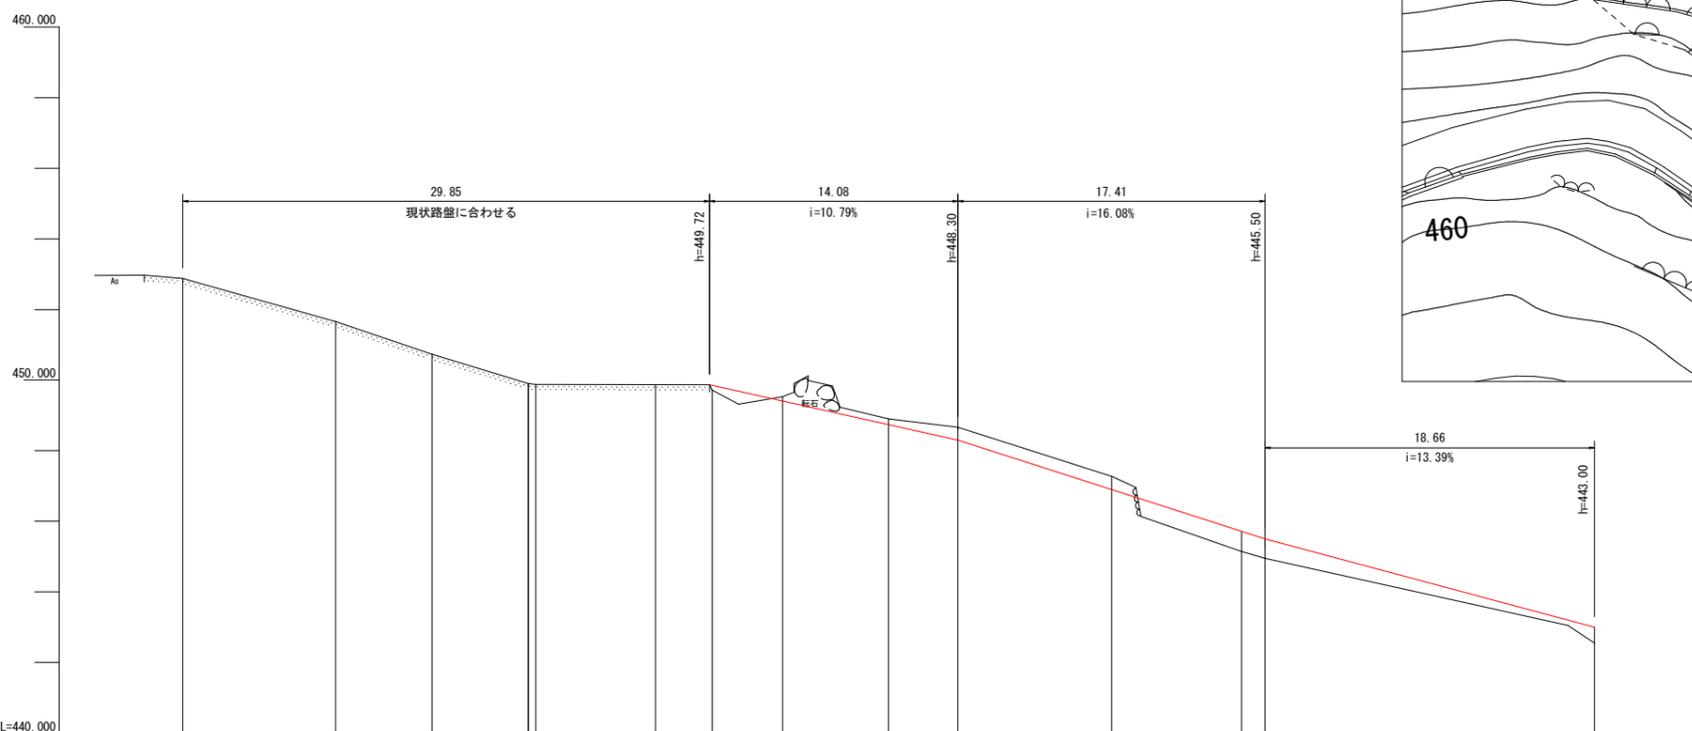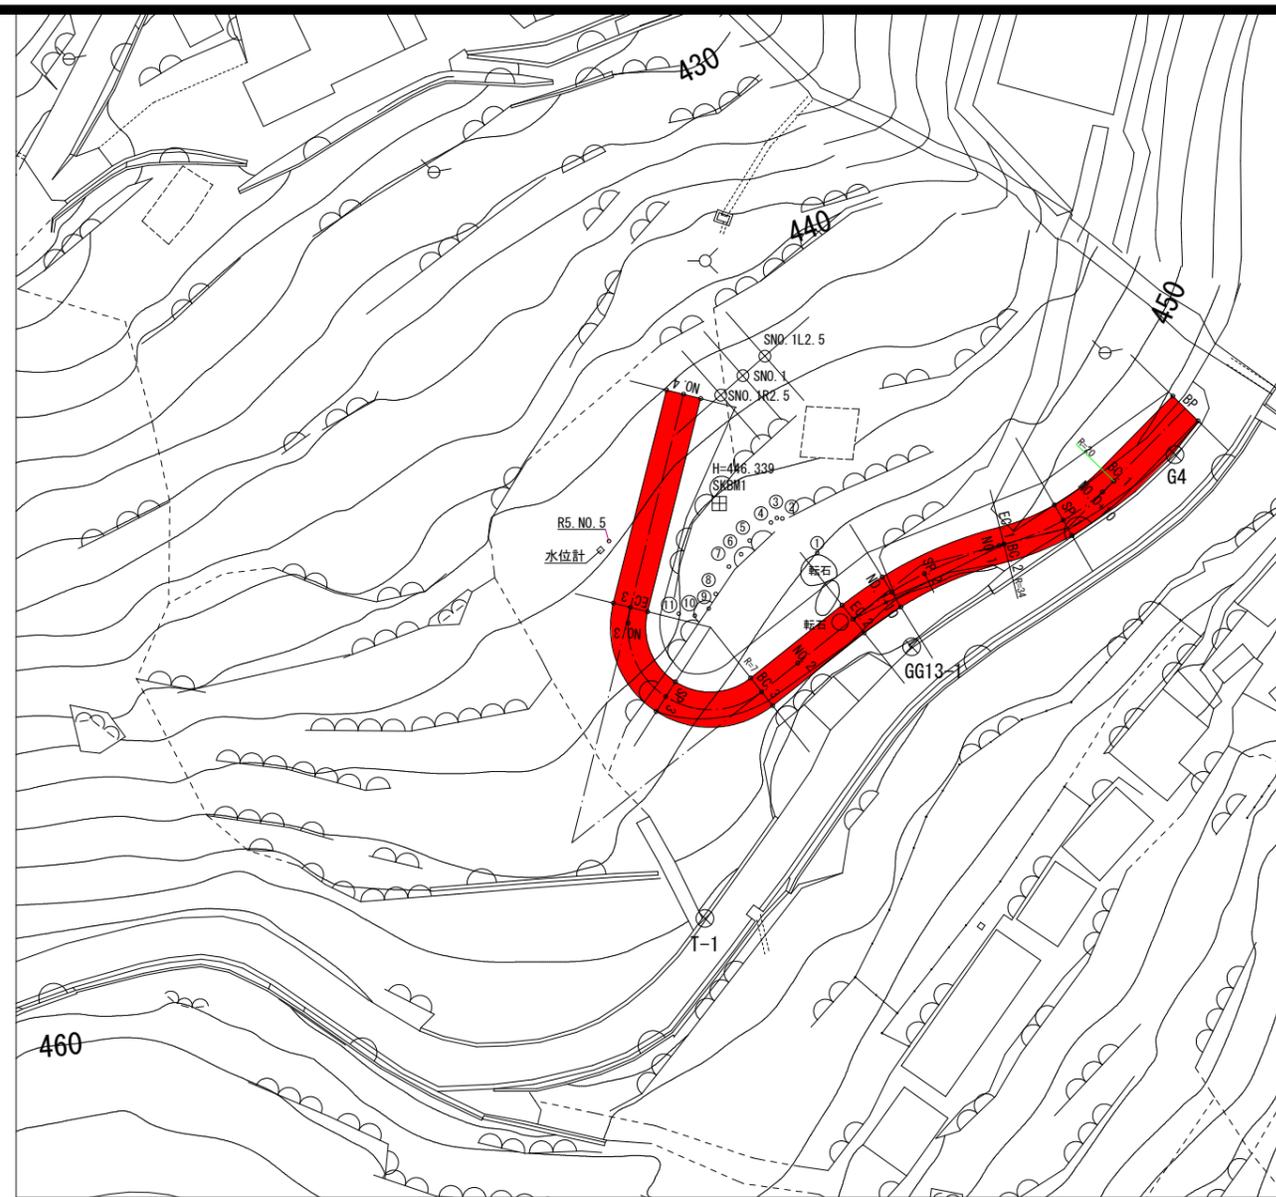

DL=440.000


追加距離	0.000	8.666	14.121	19.576	19.584	20.000	26.790	30.000	33.995	40.000	43.931	52.634	60.000	61.337	80.000
単 距 離	0.000	8.666	5.455	5.455	0.008	0.416	6.790	3.210	3.995	6.005	3.931	8.703	7.366	1.337	18.663
杭 天 高	452.875	451.654	450.734	449.903	449.903	449.879	449.817	449.817	449.631	449.122	448.898	447.343	445.347	445.122	442.692
地 盤 高	452.875	451.654	450.734	449.903	449.903	449.879	449.717	449.717	449.531	448.902	448.666	447.273	445.147	444.952	442.552
測 点	BP	BC.1	SP.1	EC.1	BC.2	NO.1	SP.2	NO.1+10	EC.2	NO.2	BC.3	SP.3	NO.3	EC.3	NO.4

工事名	R6馬林 地すべり つるぎ町柴内 山腹工事 (担い手確保型)		
路線名等	柴内地区		
工事箇所	美馬郡つるぎ町貞光柴内		
図面名	作業道縦断面図		
縮尺	図示	図面番号	12-10
会社名			
事業者名	徳島県西部総合県民局農林水産部(美馬)		

SP. 1

GH=450.734
FH=

区分	単位	数量
掘削	m ³	0.5
埋戻	m ³	-
敷砂利	m ³	0.1
大型土嚢	個	1.0

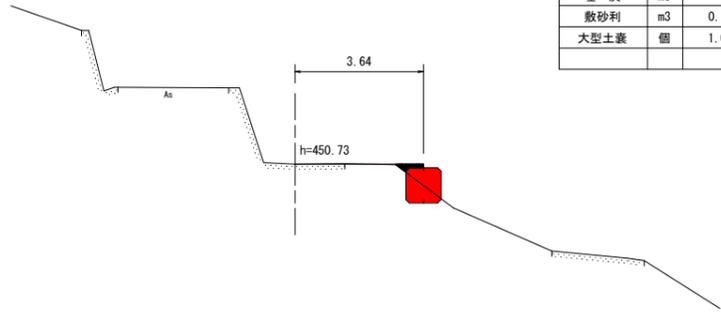


DL=445.000

EC. 2

GH=449.531
FH=

区分	単位	数量
掘削	m ³	2.0
埋戻	m ³	-
敷砂利	m ³	0.5
大型土嚢	個	-

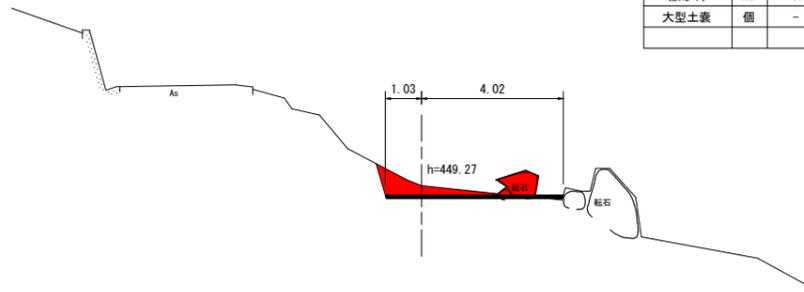


DL=445.000

BP

GH=452.875
FH=

区分	単位	数量
掘削	m ³	0.4
埋戻	m ³	0.1
敷砂利	m ³	0.2
大型土嚢	個	1.0

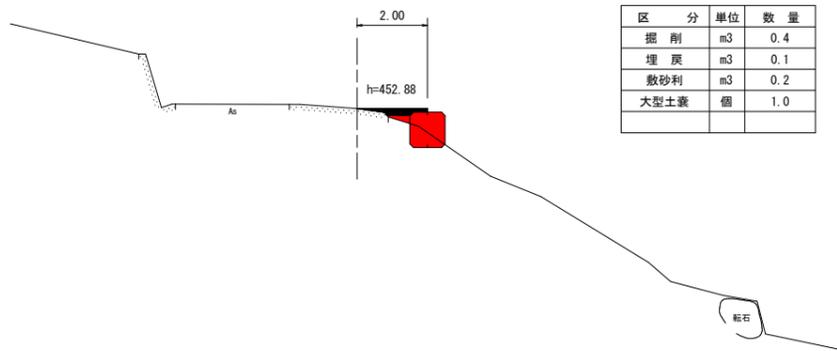


DL=445.000


NO. 1+10

GH=449.717
FH=

区分	単位	数量
掘削	m ³	0.3
埋戻	m ³	0.4
敷砂利	m ³	0.4
大型土嚢	個	1.0

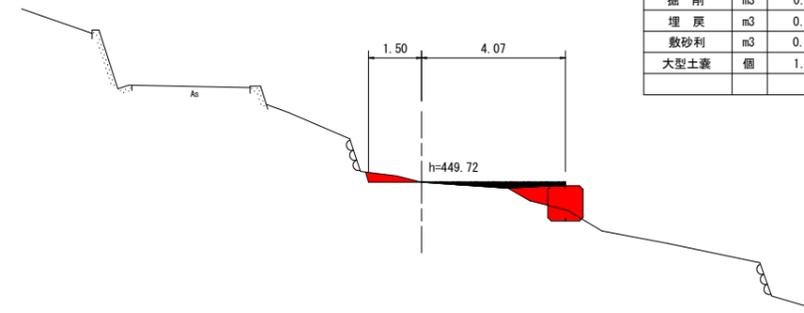

DL=445.000

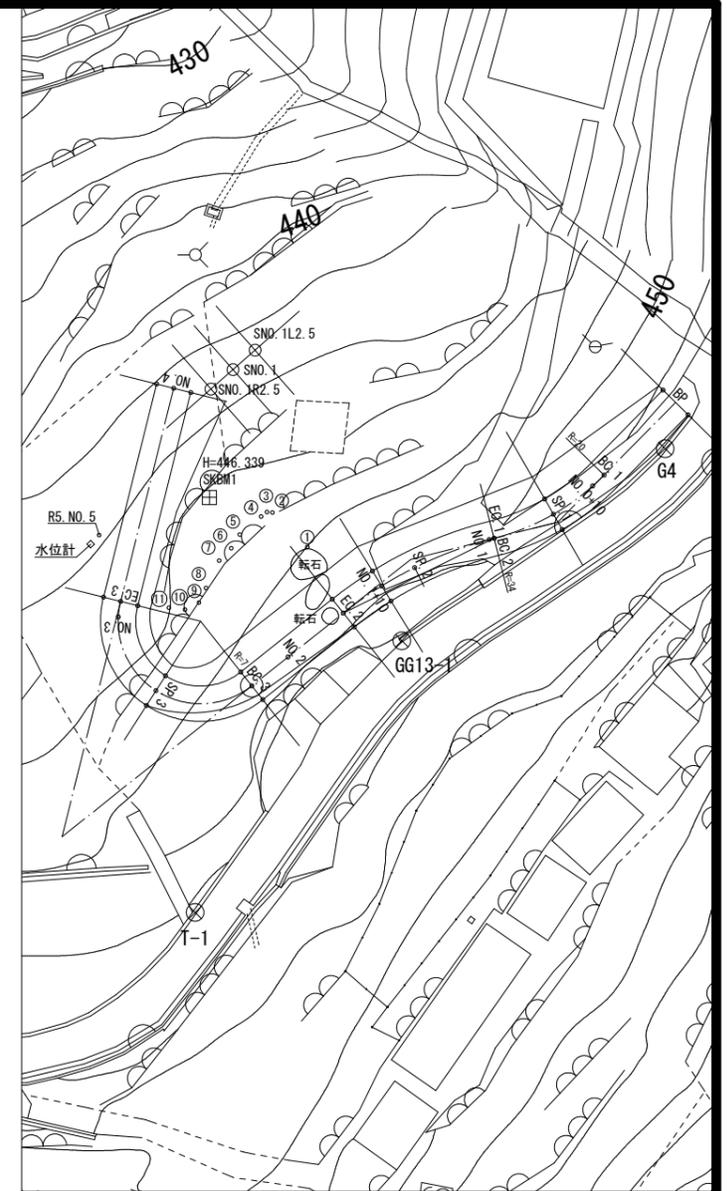


工事名	R6馬林 地すべり つるぎ町柴内 山腹工事 (担い手確保型)		
路線名等	柴内地区		
工事箇所	美馬郡つるぎ町貞光柴内		
図面名	作業遺横断面		
縮尺	図示	図面番号	12-11
会社名			
事業者名	徳島県西部総合県民局農林水産部(美馬)		

SP. 3

GH=447.273
FH=


区分	単位	数量
掘削	m3	2.0
埋戻	m3	-
敷砂利	m3	0.4
大型土嚢	個	-

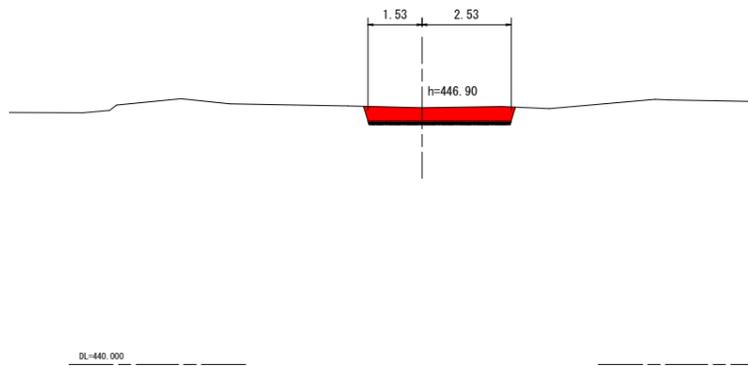

NO. 4

GH=442.552
FH=


区分	単位	数量
掘削	m3	1.7
埋戻	m3	0.6
敷砂利	m3	0.6
大型土嚢	個	1.0

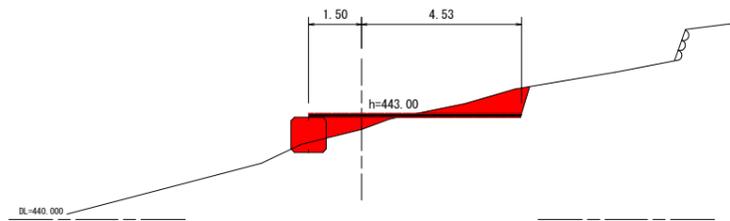

BC. 3

GH=448.668
FH=



区分	単位	数量
掘削	m3	0.3
埋戻	m3	1.1
敷砂利	m3	0.5
大型土嚢	個	1.0

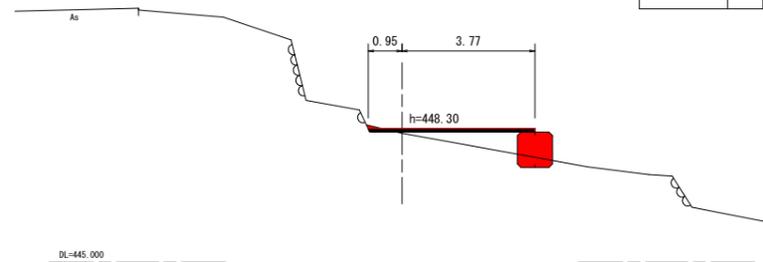

EC. 3

GH=444.952
FH=

区分	単位	数量
掘削	m3	0.3
埋戻	m3	1.0
敷砂利	m3	0.4
大型土嚢	個	1.0

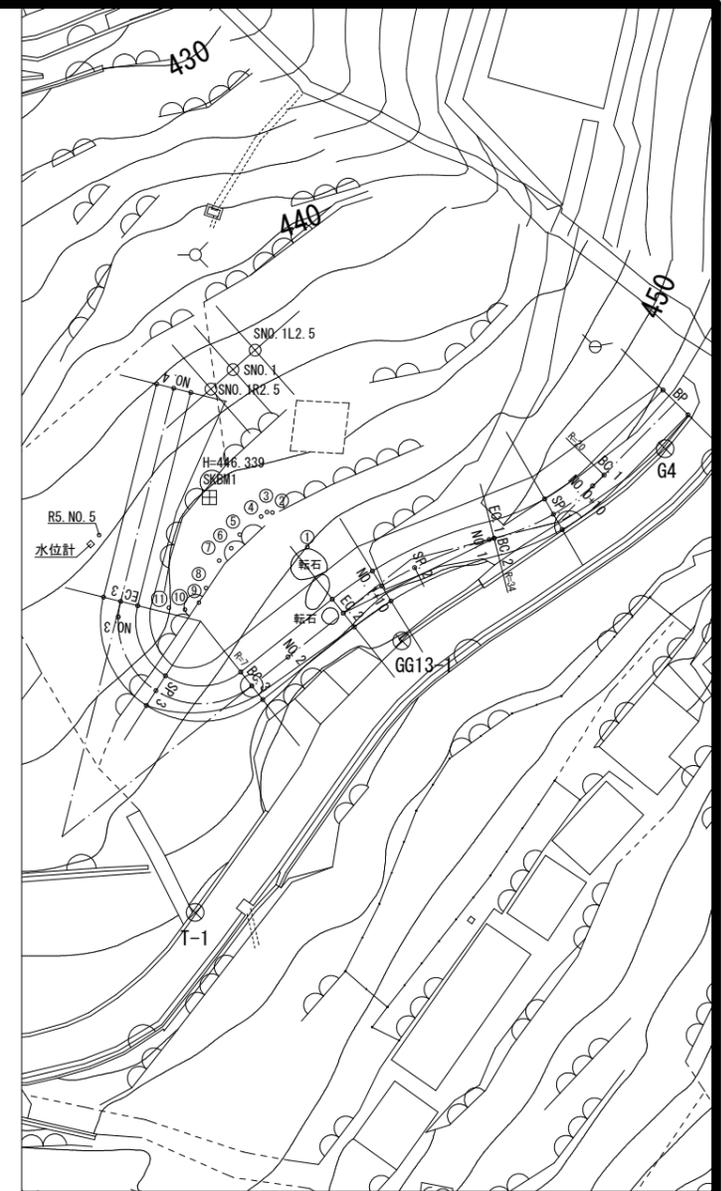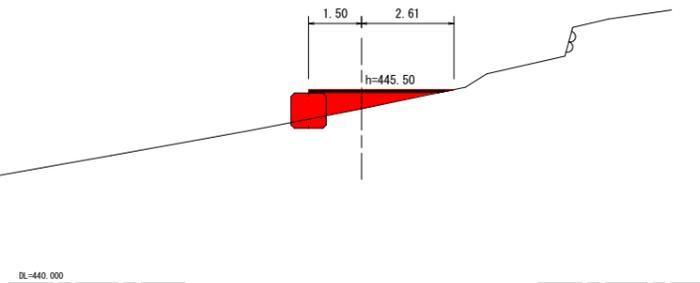

工事名	R6馬林 地すべり つるぎ町柴内 山腹工事 (担い手確保型)		
路線名等	柴内地区		
工事箇所	美馬郡つるぎ町貞光柴内		
図面名	作業道横断面		
縮尺	図示	図面番号	12-12
会社名			
事業者名	徳島県西部総合県民局農林水産部(美馬)		